

R2馬土 多和脇線 美・脇御所野 道路改良工事(1)

一般県道 多和脇線



美馬市脇町御所野(第1分割)

実施設計図面

徳島県 西部総合県民局 県土整備部
美馬庁舎

平面図

S=1:250

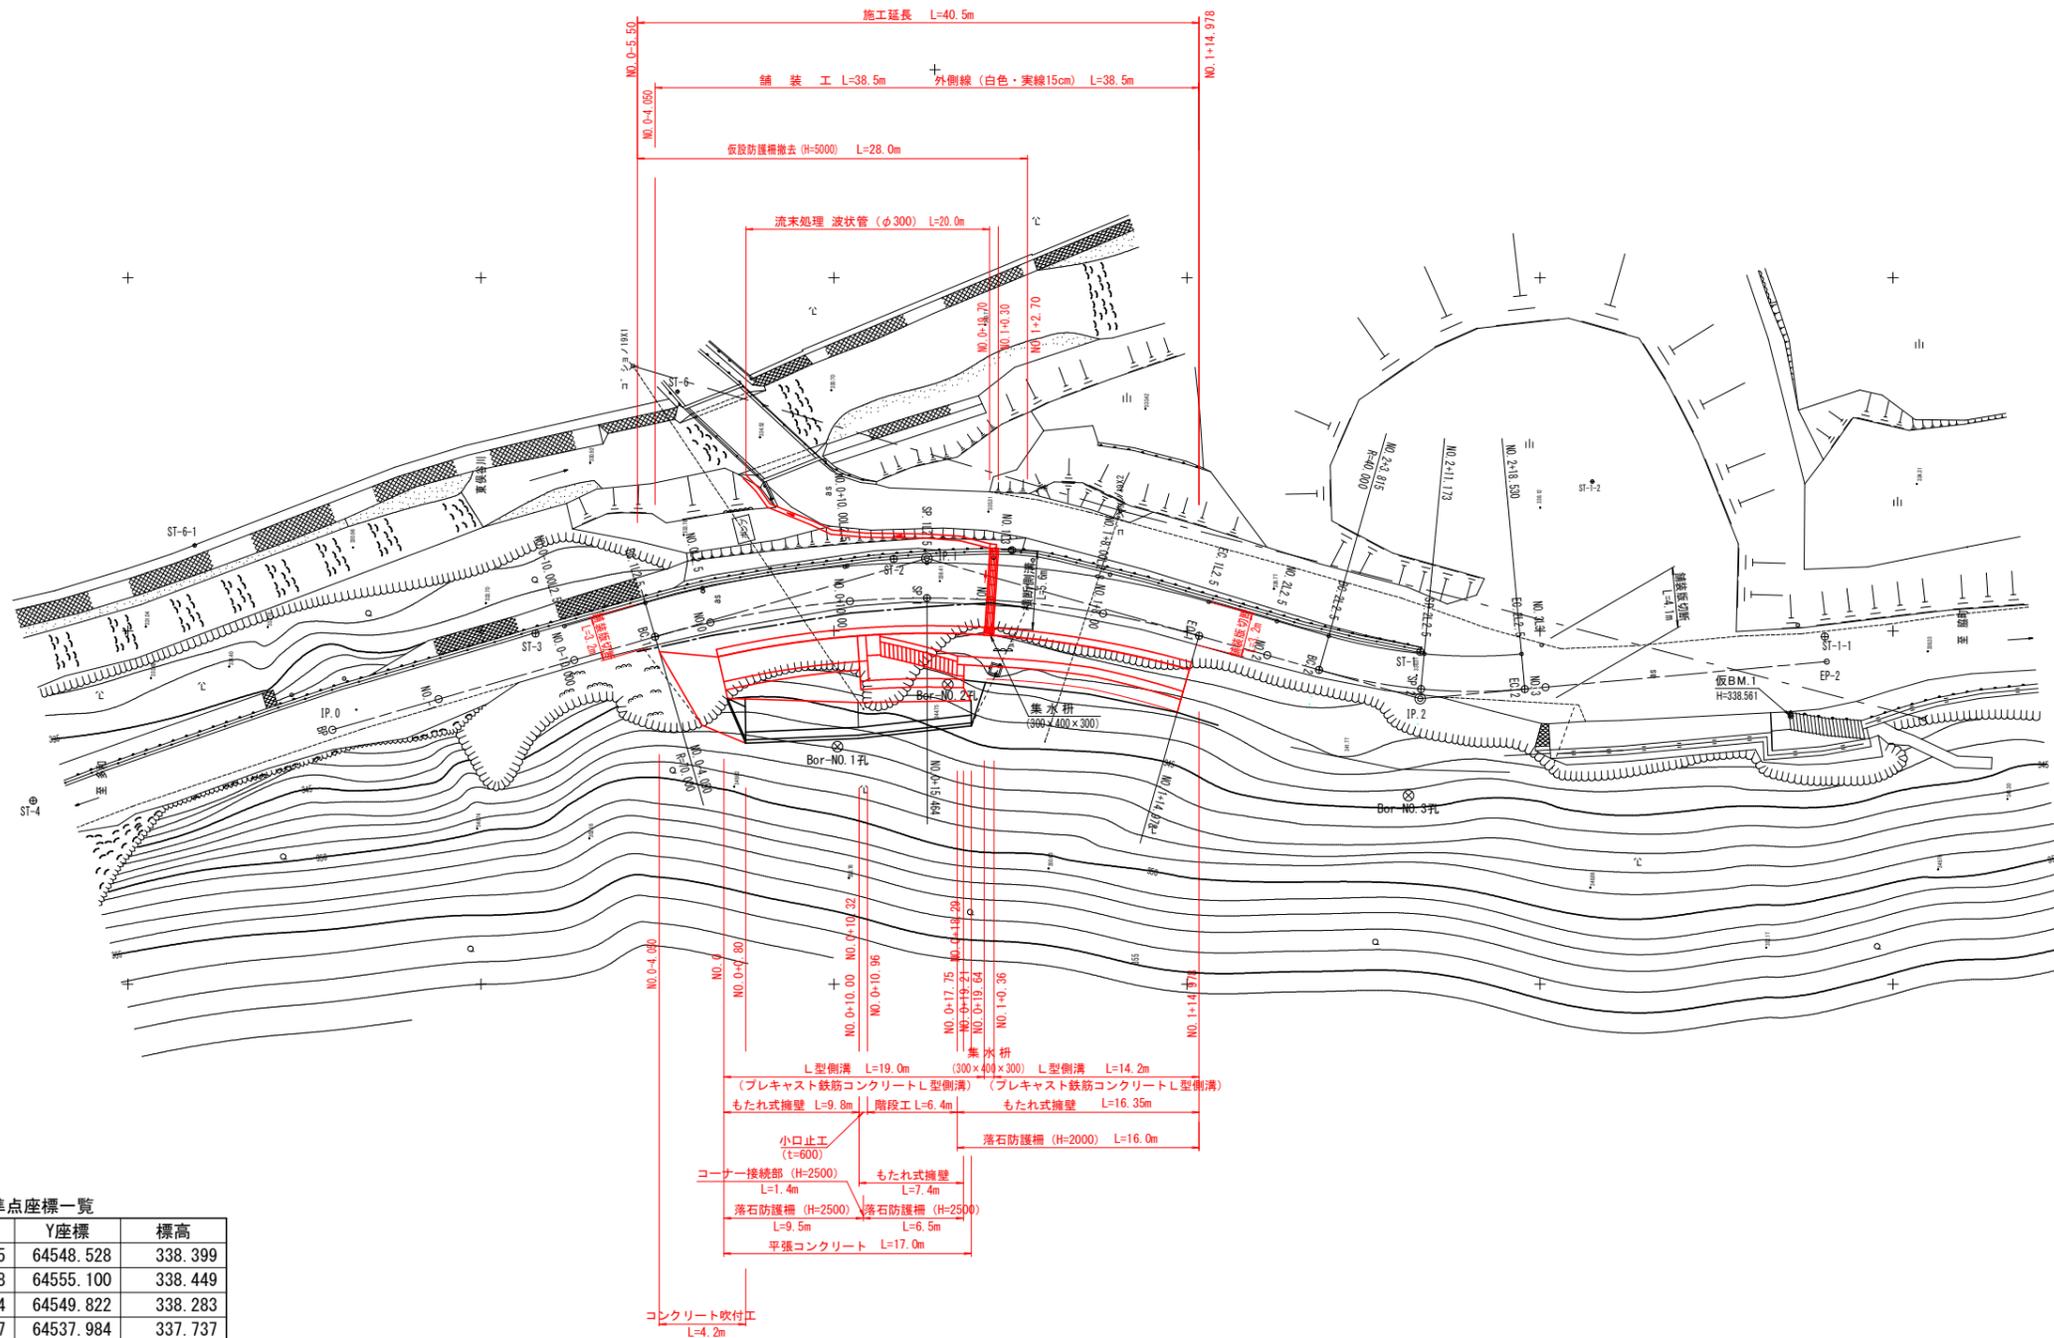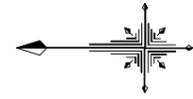

基準点座標一覧

基準点名	X座標	Y座標	標高
ST-1	129458.485	64548.528	338.399
ST-2	129495.768	64555.100	338.449
ST-3	129521.134	64549.822	338.283
ST-4	129556.707	64537.984	337.737
ST-5	129572.268	64549.326	333.664
ST-6	129511.084	64566.939	334.636

曲線表

IP	IA	R	TL	SL	CL	IP間距離
BP						43.811
IP.1	31-56-40	70.000	20.035	2.811	39.028	36.314
IP.2	21-04-41	40.000	7.442	0.686	14.715	8.912
EP-1						


実施設計図面

工事名	R2馬土 多和脇線 美・脇御所野 道路改良工事(1)		
路線名等	(一) 多和脇線		
工事箇所	美馬市脇御所野(第1分割)		
図面名	平面図		
縮尺	1/250	図面番号	1 / 12
会社名			
事業者名	徳島県西部総合県民局県土整備部<美馬>		

縦断図

VS:1:100
HS:1:250


施工延長 L=40.5m
No. 0+5.50
No. 1+14.978

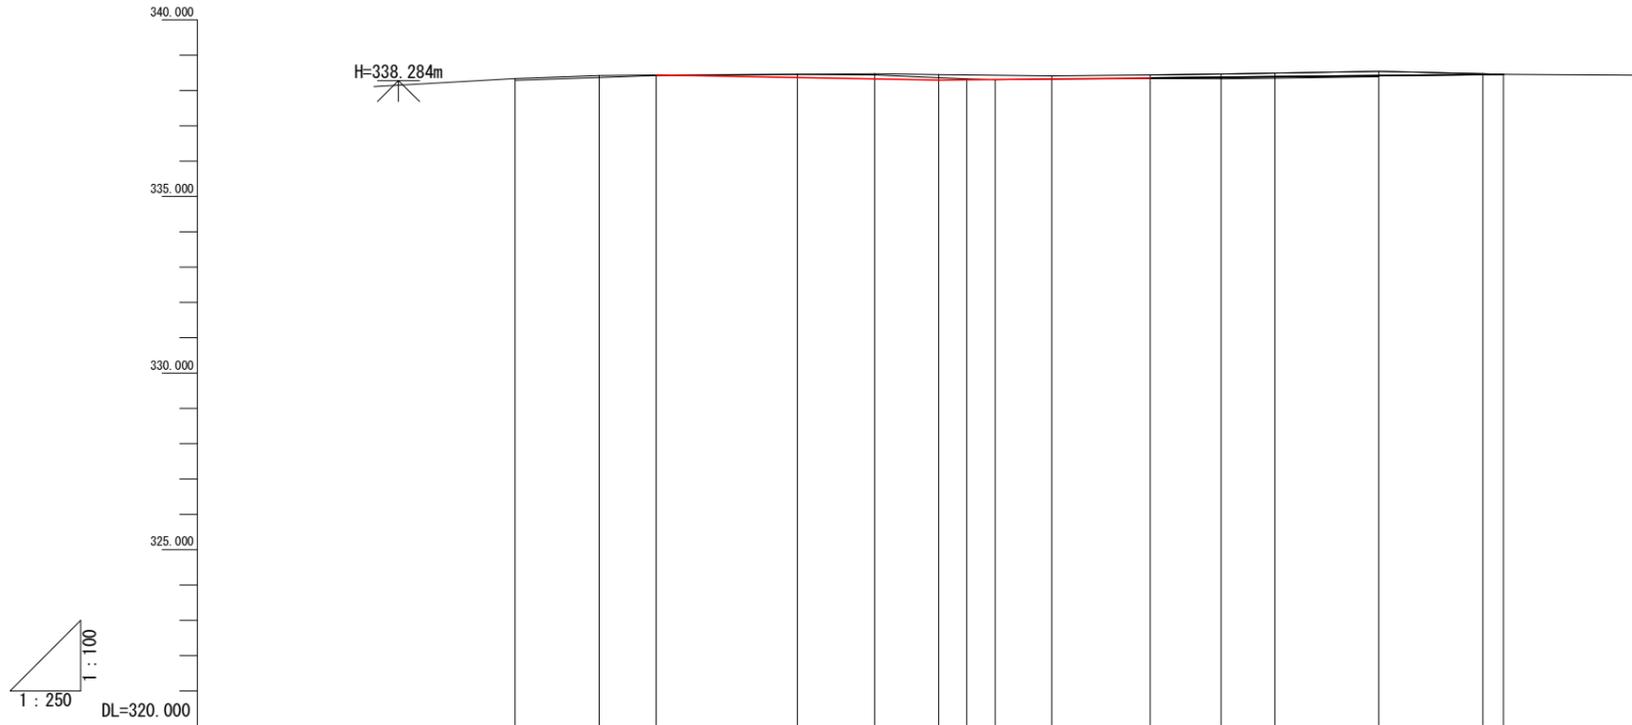

勾配											
盛土	0.000										
切土	0.000, 0.085, 0.143, 0.150, 0.087, 0.086, 0.087, 0.096, 0.118, 0.022, 0.000										
計画高	338.442, 338.371, 338.332, 338.300, 338.331, 338.359, 338.379, 338.393, 338.422, 338.451, 338.457										
地盤高	338.538, 338.423, 338.442, 338.456, 338.475, 338.450, 338.418, 338.445, 338.466, 338.489, 338.540, 338.473, 338.457										
追加距離	-10.000, -4.050, 0.000, 10.000, 15.464, 20.000, 28.000, 34.978, 40.000, 43.815, 51.173, 58.530, 60.000										
単距離	0.000, 5.950, 10.000, 10.000, 5.464, 4.536, 8.000, 6.978, 5.022, 3.815, 7.358, 7.357, 1.470										
測点	0+10.000, BC.1 0+4.050, NO.0, 0+10.000, SP.1 0+15.464, NO.1, 1+8.000, EC.1 1+14.978, NO.2, BC.2 2+3.815, SP.2 2+11.173, EC.2 2+18.530, NO.3										
曲線	IP.1 IA=31° 56' 40" TL=20.035 CL=39.028 R=70.000 SL=2.811 IP.2 IA=21° 04' 41" TL=7.442 CL=14.715 R=40.000 SL=0.686										
片勾配	-1.5%, -2.4%, -3.0%, -2.3%, -1.0%, 0.0%, -0.85%, -1.5%, -1.5%, -2.1%, -2.3%										

実施設計図面	
工事名	R2馬土 多和脇線 美・脇御所野 道路改良工事(1)
路線名等	(一) 多和脇線
工事箇所	美馬市脇御所野(第1分割)
図面名	縦断図
縮尺	VS:1:100 HS:1:250 図面番号 2 / 12
会社名	
事業者名	徳島県西部総合県民局県土整備部<美馬>

標準断面図 S=1:100

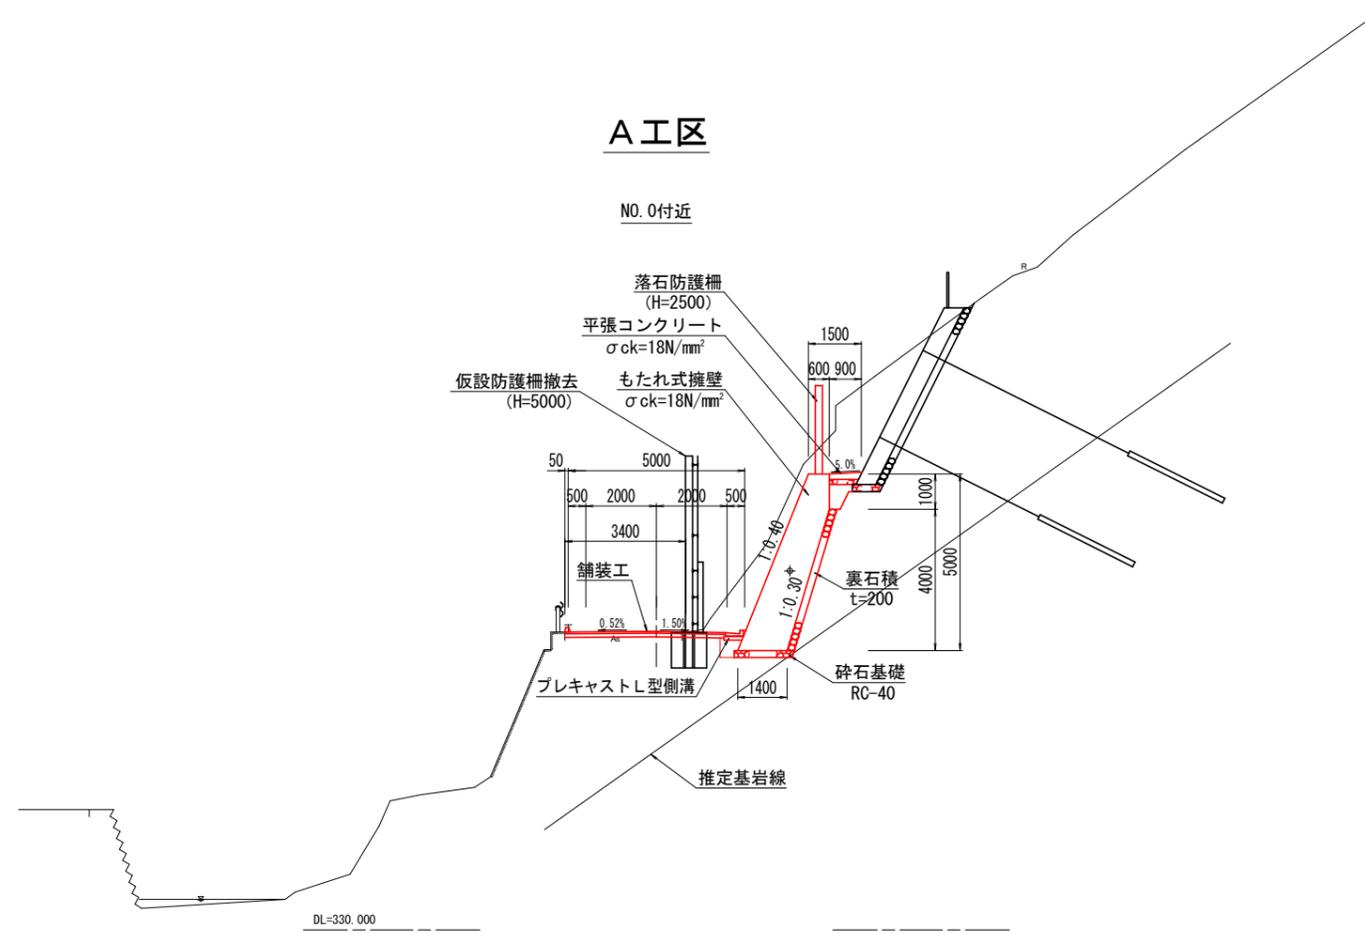

実施設計図面

工事名	R2馬土 多和脇線 美・脇御所野 道路改良工事(1)		
路線名等	(一) 多和脇線		
工事箇所	美馬市脇御所野(第1分割)		
図面名	標準断面図		
縮尺	1/100	図面番号	3 / 12
会社名			
事業者名	徳島県西部総合県民局県土整備部<美馬>		


横断図1 S=1:100

NO. 0

名称	左側	右側
片切掘削	土砂	8.0
	岩	-
機械掘削	土砂	0.3
	岩	-
機械床掘	土砂	1.2
	岩	-
盛土	-	-
埋戻	D1	0.3
	D2	0.3
切土法面整形	土砂	4.2
	岩	-
基面整正	-	1.6
A s舗装版取壊し	-	3.3

埋戻C: 1m ≤ W < 4m
埋戻D: W < 1m


舗装工 4.55

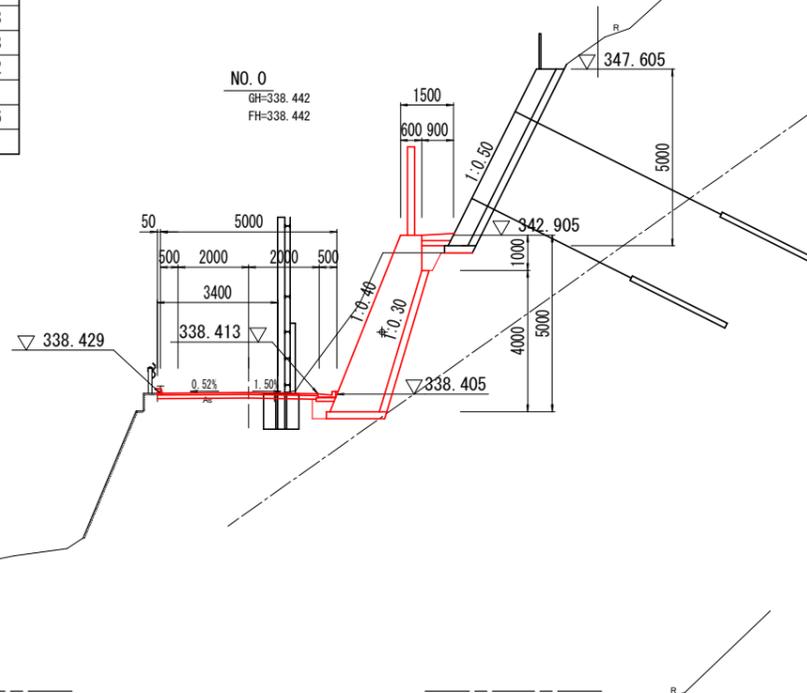

DL=330.000

10.000

NO. 0+10.00
GH=338.338
FH=

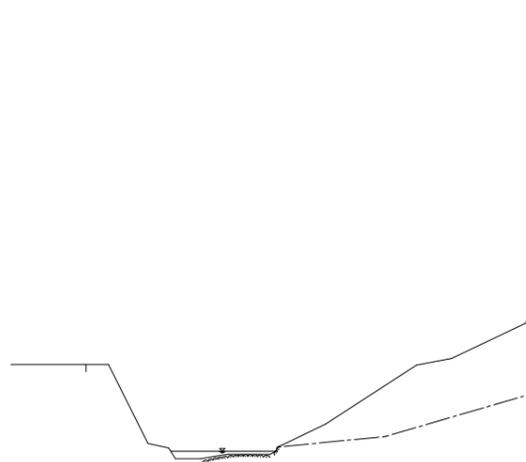

DL=330.000


10.000

NO. 0+10.00'

名称	左側	右側
片切掘削	土砂	6.9
	岩	-
機械掘削	土砂	0.4
	岩	-
機械床掘	土砂	2.0
	岩	-
盛土	-	-
埋戻	D1	0.4
	D2	0.6
切土法面整形	土砂	4.2
	岩	-
基面整正	-	2.4
A s舗装版取壊し	-	3.3

埋戻C: 1m ≤ W < 4m
埋戻D: W < 1m


舗装工 4.60

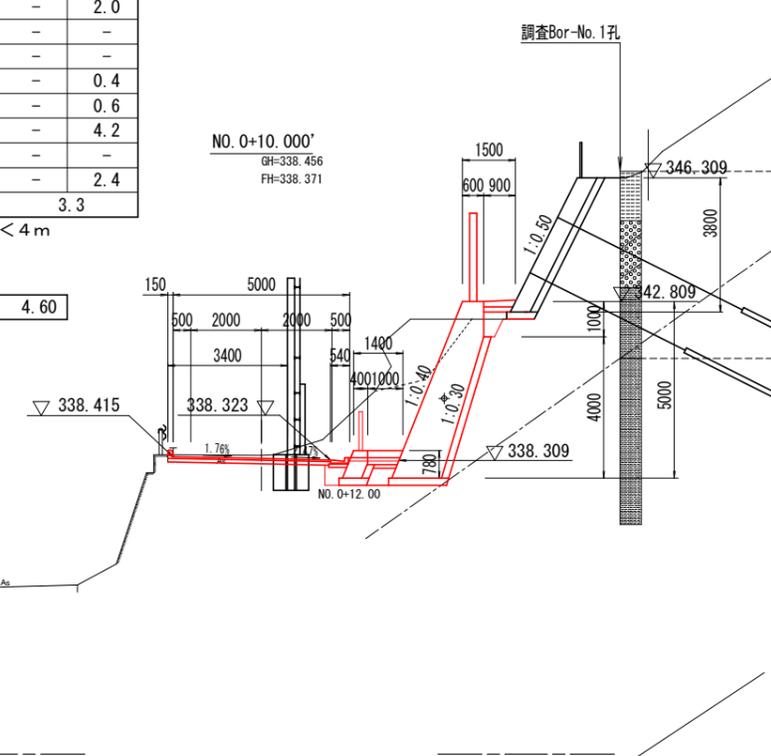

DL=330.000


10.000

NO. 0+10.000
GH=338.456
FH=338.371

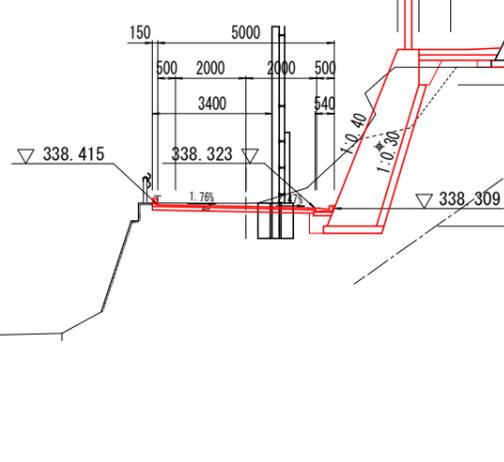

DL=330.000

10.000

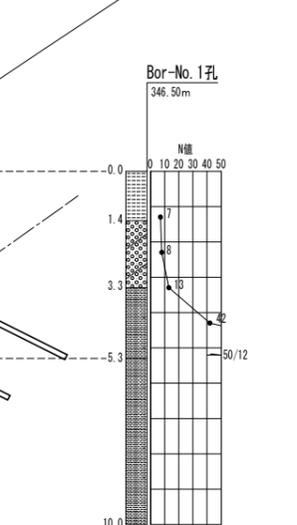

NO. 0+10.00

名称	左側	右側
片切掘削	土砂	6.7
	岩	-
機械掘削	土砂	0.4
	岩	1.1
機械床掘	土砂	1.2
	岩	-
盛土	-	-
埋戻	D1	0.4
	D2	0.3
切土法面整形	土砂	4.2
	岩	-
基面整正	-	1.6
A s舗装版取壊し	-	3.3

埋戻C: 1m ≤ W < 4m
埋戻D: W < 1m

舗装工 4.60

実施設計図面

工事名	R2馬土 多和脇線 美・脇御所野 道路改良工事(1)		
路線名等	(一) 多和脇線		
工事箇所	美馬市脇御所野(第1分割)		
図面名	横断図1		
縮尺	1/100	図面番号	4 / 12
会社名			
事業者名	徳島県西部総合県民局県土整備部<美馬>		


横断図2 S=1:100

NO. 1

名称	左側	右側
片切掘削	-	15.3
機械掘削	0.6	1.9
機械床掘	-	2.0
盛土	-	-
埋戻	D1	0.3
	D2	3.0
切土法面整形	-	4.2
岩	-	-
基面整正	-	2.4
As舗装版取壊し	-	3.5

埋戻C: 1m ≤ W < 4m
埋戻D: W < 1m

舗装工 5.20

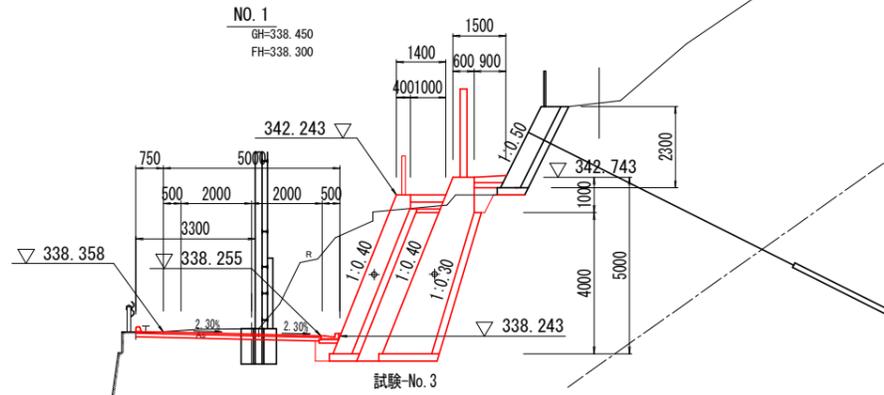

NO. 1+8.000


名称	左側	右側
片切掘削	-	-
機械掘削	0.4	8.4
機械床掘	-	1.1
盛土	-	-
埋戻	D1	0.6
	D2	0.3
切土法面整形	-	3.3
岩	-	-
基面整正	-	1.5
As舗装版取壊し	-	3.3

NO. 1+8.00

名称	左側	右側
片切掘削	-	-
機械掘削	0.4	8.4
機械床掘	-	1.1
盛土	-	-
埋戻	D1	0.6
	D2	0.3
切土法面整形	-	3.3
岩	-	-
基面整正	-	1.5
As舗装版取壊し	-	3.3

埋戻C: 1m ≤ W < 4m
埋戻D: W < 1m

舗装工 4.85

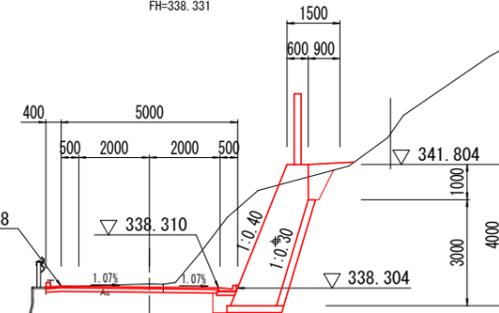


SP. 1

名称	左側	右側
片切掘削	-	14.9
機械掘削	0.5	1.9
機械床掘	-	2.0
盛土	-	-
埋戻	D1	0.4
	D2	2.0
切土法面整形	-	4.2
岩	-	-
基面整正	-	2.4
As舗装版取壊し	-	3.0

埋戻C: 1m ≤ W < 4m
埋戻D: W < 1m

舗装工 4.90

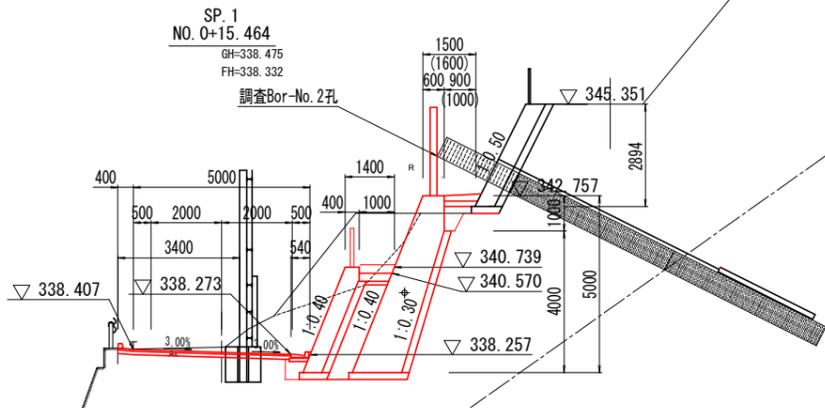

NO. 1'


名称	左側	右側
片切掘削	-	-
機械掘削	0.6	11.4
機械床掘	-	-
盛土	-	-
埋戻	D1	0.6
	D2	0.3
切土法面整形	-	3.9
岩	-	-
基面整正	-	1.6
As舗装版取壊し	-	3.5

NO. 1'

名称	左側	右側
片切掘削	-	-
機械掘削	0.6	11.4
機械床掘	-	-
盛土	-	-
埋戻	D1	0.6
	D2	0.3
切土法面整形	-	3.9
岩	-	-
基面整正	-	1.6
As舗装版取壊し	-	3.5

埋戻C: 1m ≤ W < 4m
埋戻D: W < 1m

舗装工 5.20

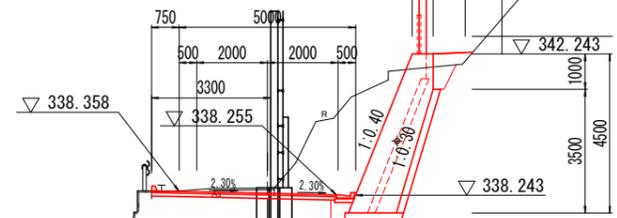

実施設計図面

工事名	R2馬土 多和脇線 美・脇野所野		
路線名等	(一) 多和脇線		
工事箇所	美馬市脇野所野 (第1分割)		
図面名	横断図2		
縮尺	1/100	図面番号	5 / 12
会社名			
事業者名	徳島県西部総合県民局県土整備部<美馬>		


横断図3 S=1:100

EC.1

名称	左側	右側
片切掘削	土砂	-
	岩	-
機械掘削	土砂	0.4
	岩	8.0
機械床掘	土砂	-
	岩	1.1
盛	土	-
埋戻	D1	0.6
	D2	0.3
切土法面整形	土砂	-
	岩	3.9
基面整正	-	1.6
A s 舗装版取壊し	-	3.3

埋戻C : 1m ≤ W < 4m
埋戻D : W < 1m


舗装工	4.60
-----	------

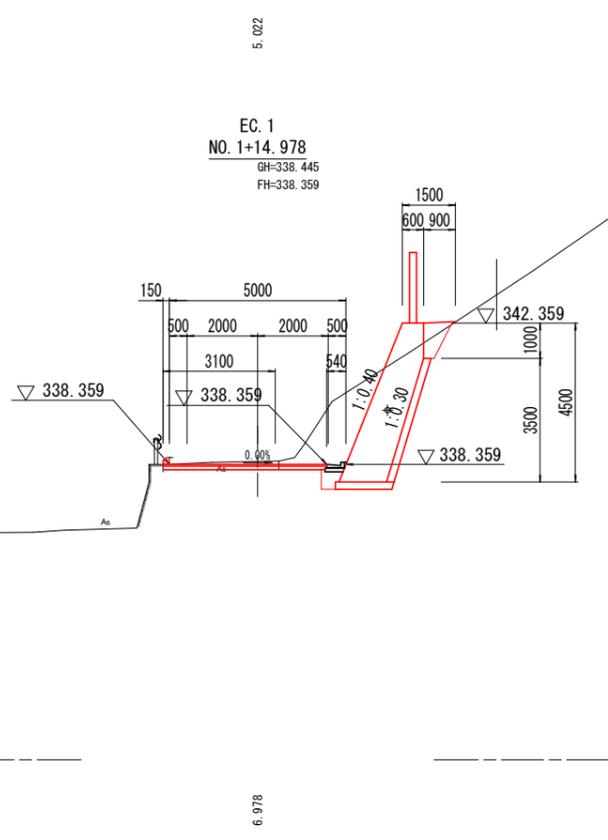


実施設計図面			
工事名	R2馬土 多和脇線 美・脇御所野 道路改良工事(1)		
路線名等	(一) 多和脇線		
工事箇所	美馬市脇御所野(第1分割)		
図面名	横断図3		
縮尺	1/100	図面番号	6 / 12
会社名			
事業者名	徳島県西部総合県民局県土整備部<美馬>		

平面展開図 S=1:100

ST-6

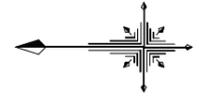


ST-1-2

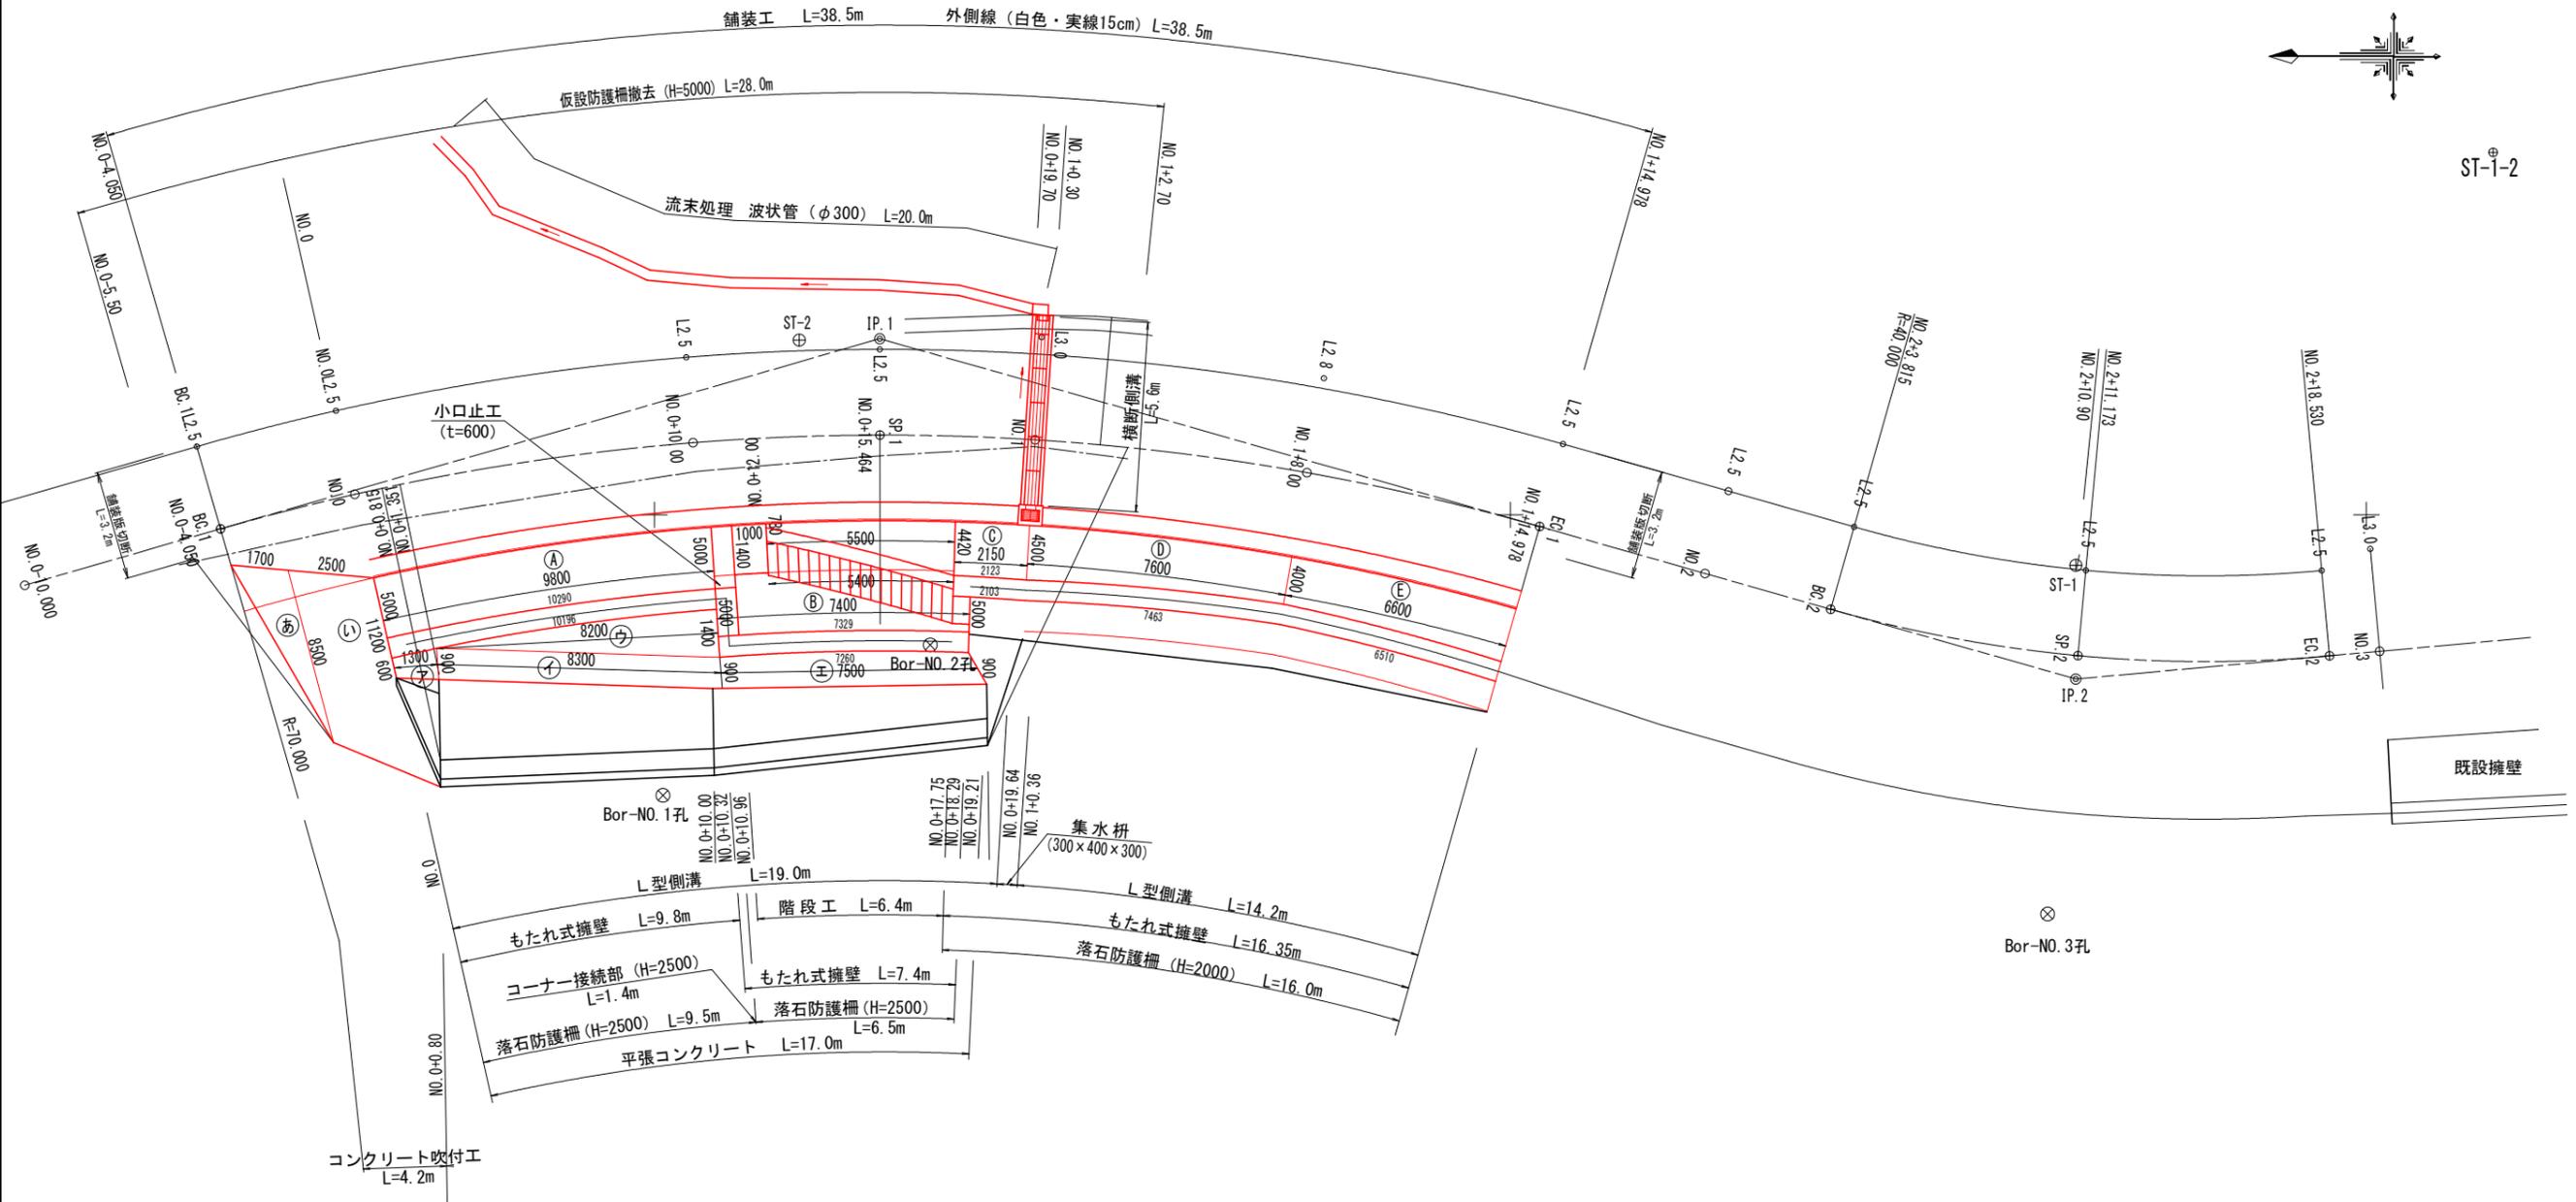

- もたれ式擁壁 ① ~ ⑤
- 平張コンクリート ⑦ ~ ⑩
- コンクリート吹付 ② ~ ④

実施設計図面			
工事名	R2馬土 多和脇線 美・脇御所野 道路改良工事(1)		
路線名等	(一) 多和脇線		
工事箇所	美馬市脇御所野(第1分割)		
図面名	平面展開図		
縮尺	1/100	図面番号	7 / 12
会社名			
事業者名	徳島県西部総合県民局県土整備部<美馬>		

正面展開図 S=1:100

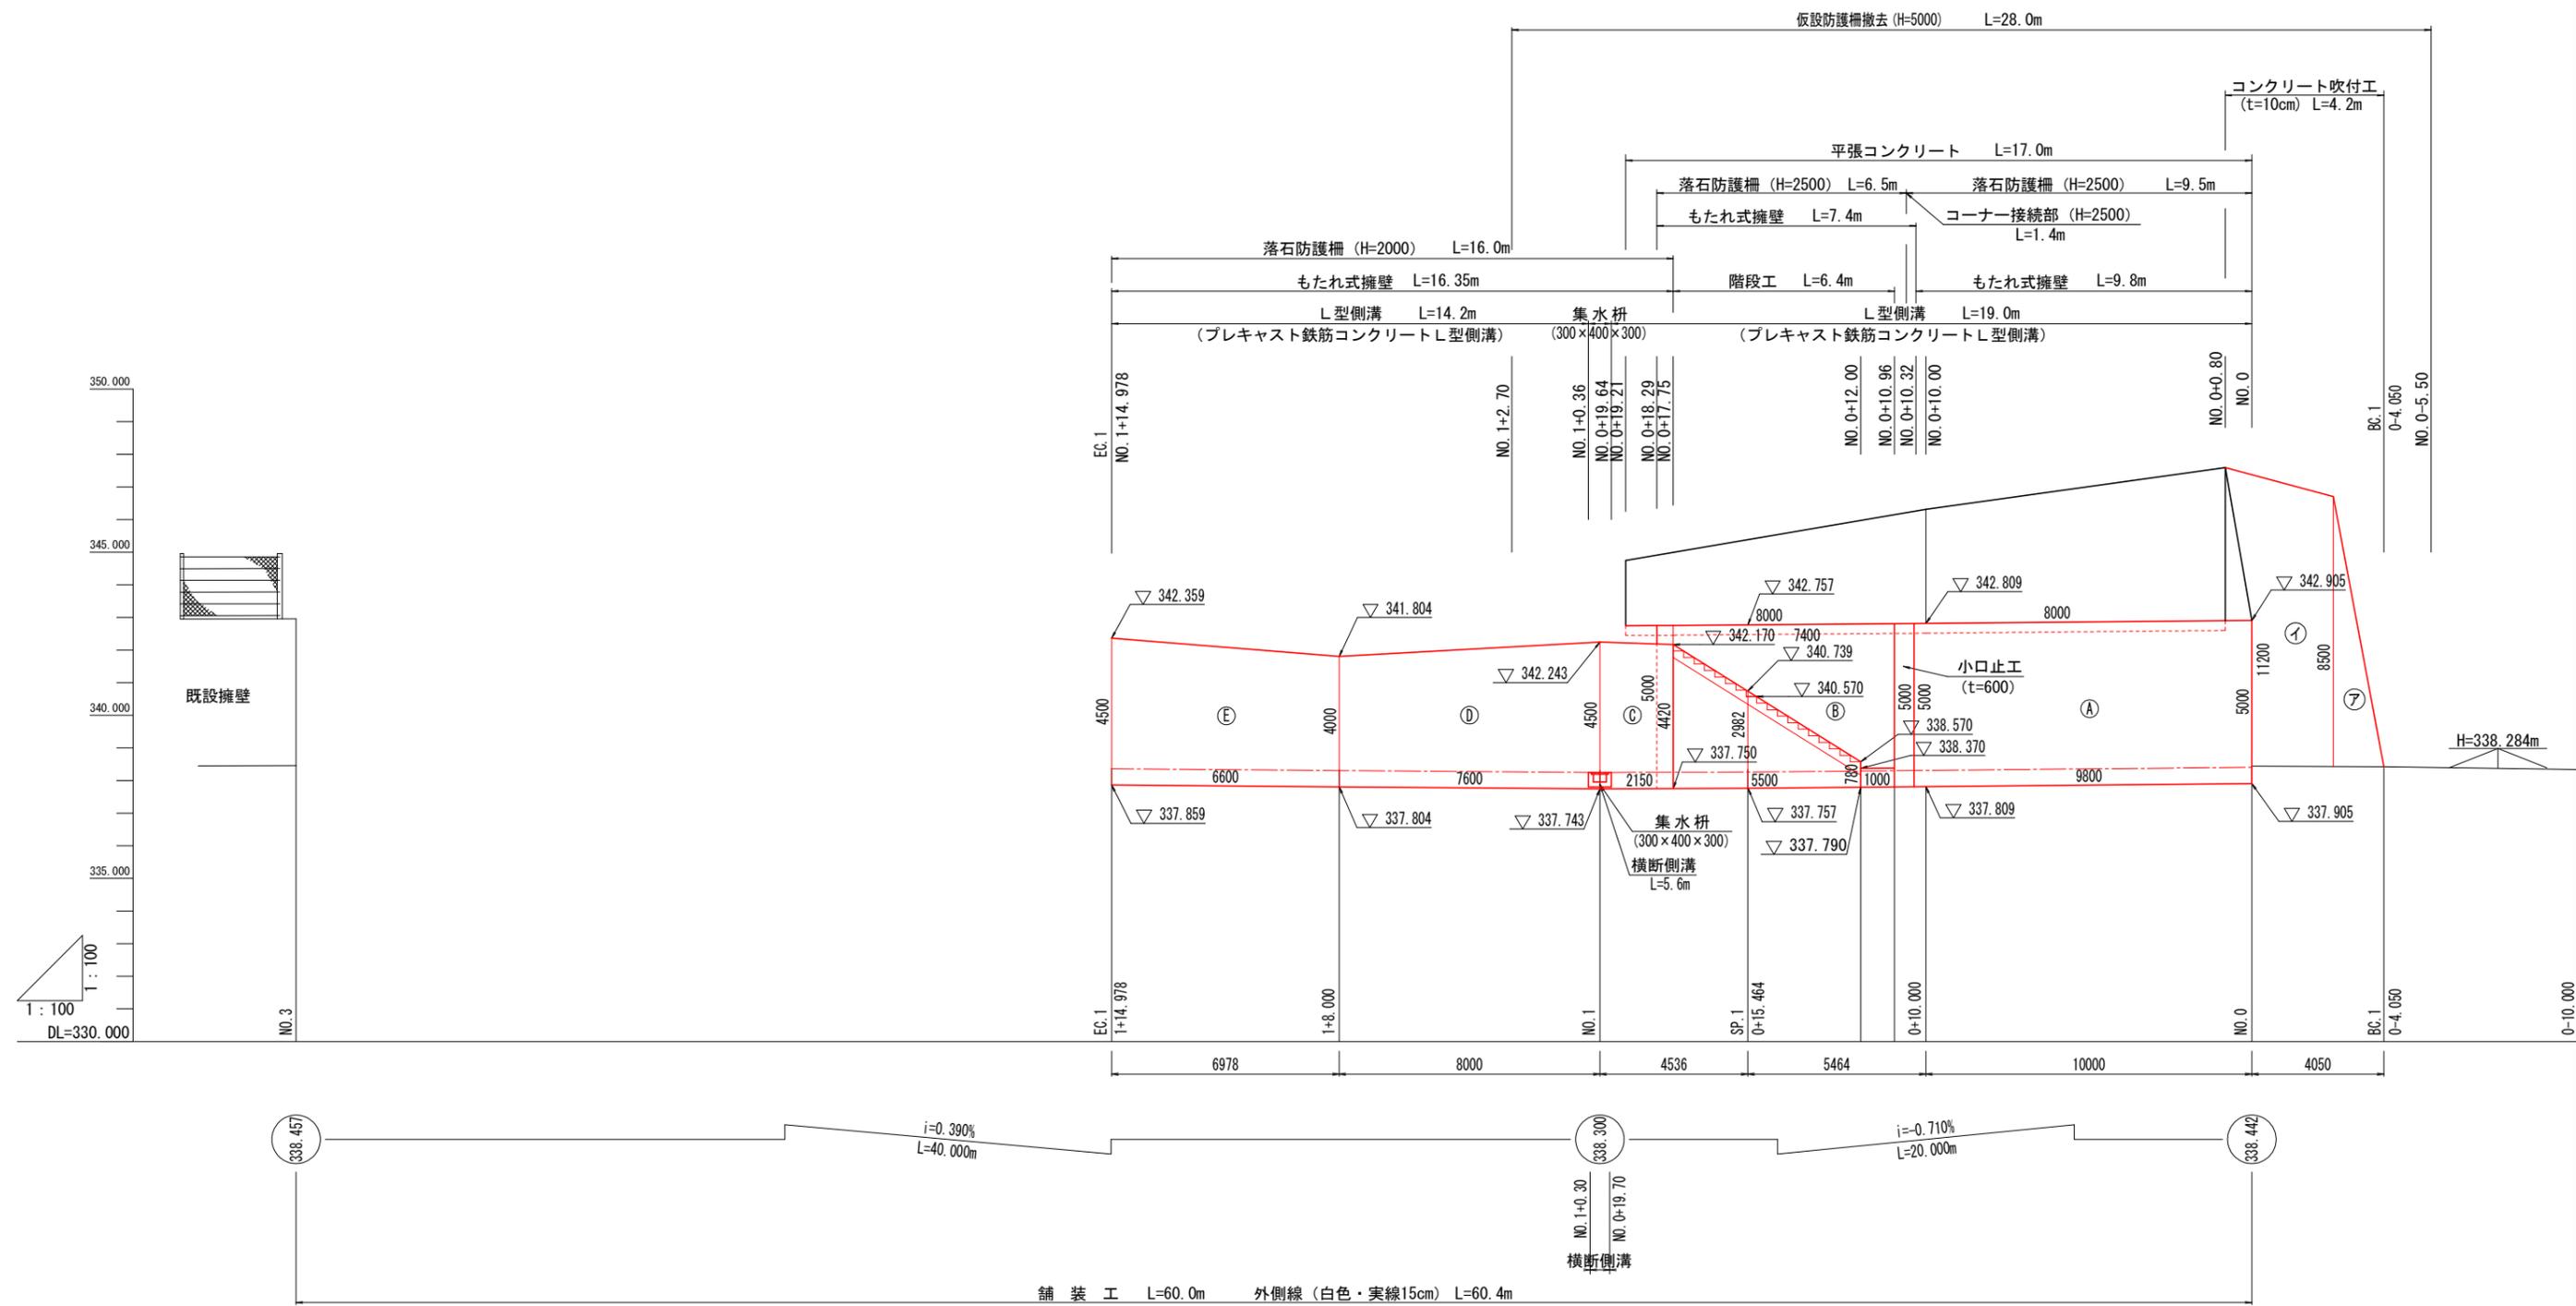


- もたれ式擁壁 (A) ~ (E)
- 平張コンクリート (ア) ~ (イ)
- コンクリート吹付 (㊦) ~ (㊩)

実施設計図面	
工事名	R2馬土 多和脇線 美・脇御所野 道路改良工事(1)
路線名等	(一) 多和脇線
工事箇所	美馬市脇御所野(第1分割)
図面名	正面展開図
縮尺	1/100 図面番号 8 / 12
会社名	
事業者名	徳島県西部総合県民局県土整備部<美馬>

詳細図1

もたれ式擁壁 S=1/50

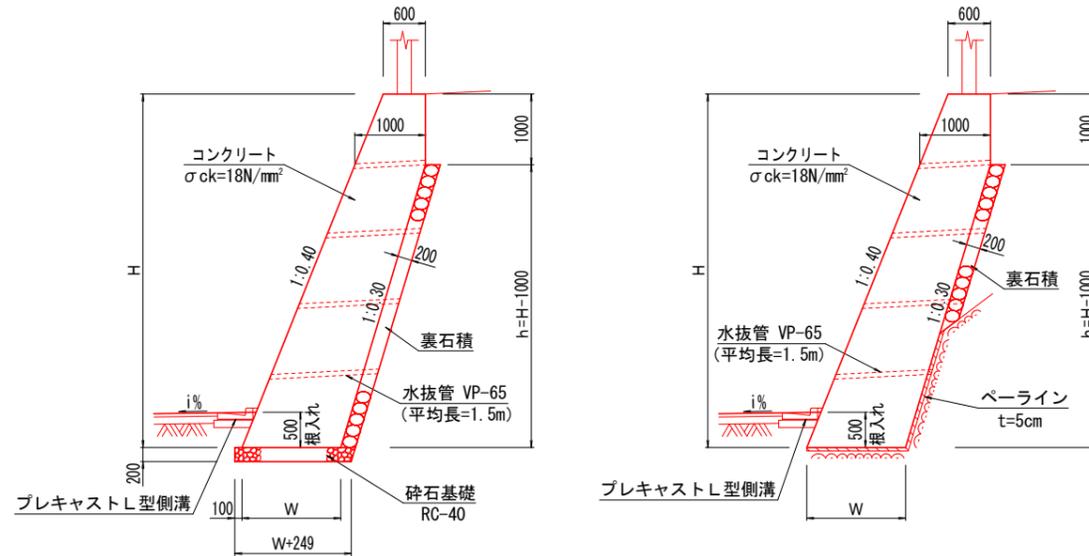


数量表

H	h	W	コンクリート	ペーライン	型 枠	裏石積	砕石基礎	足場工
4000	3000	1300	4.25	-	5.31	3.13	1.55	4.31
4420	3420	1342	4.80	-	5.76	3.57	1.59	4.76
4500	3500	1350	4.91	-	5.85	3.65	1.60	4.85
5000	4000	1400	5.60	-	6.39	4.18	1.65	5.39

1.0m当り

L型側溝 S=1/10

(プレキャスト鉄筋コンクリートL型側溝)

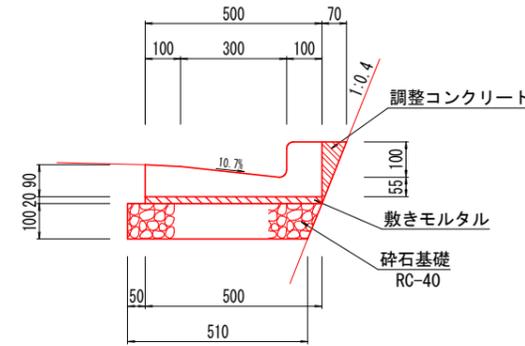


10.0m当り

名称	規格	単位	数量
L型側溝	L=600 (68kg)	個	16.5
敷モルタル		m ³	0.10
目地モルタル		m ³	0.01
砕石基礎	RC-40 t=100	m ³	5.30
調整コンクリート	σck=18N/mm ²	m ³	0.06

舗装工 S=1/5

表層 (再生密粒度As・13)	50
上層路盤 (再生粒調砕石 RM-30)	100

平張コンクリート S=1/20

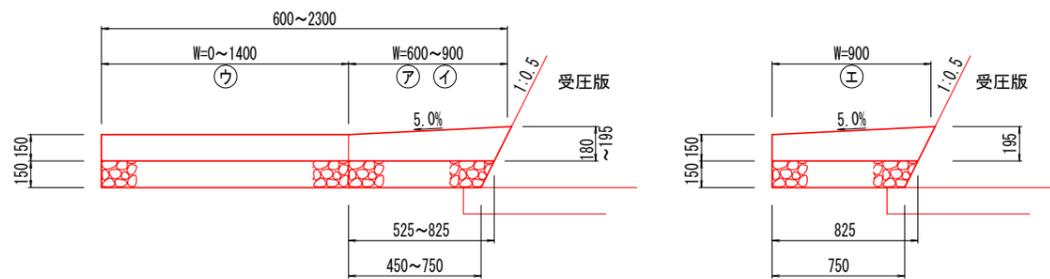



1.0m当り

名称	規格	単位	ア W=600	イ W=900	ウ W=1400	エ W=900
コンクリート	σck=18N/mm ²	m ³	0.09	0.15	0.21	0.15
砕石基礎	RC-40 t=150	m ²	0.49	0.79	1.40	0.79

実施設計図面

工事名	R2馬土 多和脇線 美・脇御所野 道路改良工事(1)		
路線名等	(一) 多和脇線		
工事箇所	美馬市脇御所野(第1分割)		
図面名	詳細図1		
縮尺	図示	図面番号	9 / 12
会社名			
事業者名	徳島県西部総合県民局県土整備部<美馬>		

線形図 S=1:200

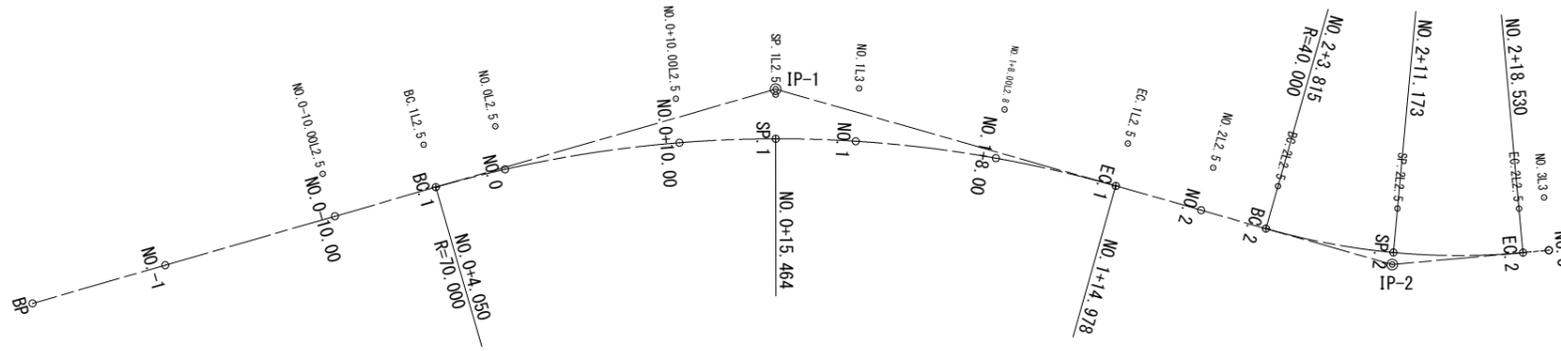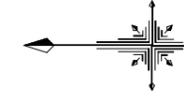

IP	IA	R	TL	SL	CL	IP間距離
BP						43.811
IP. 1	31-56-40	70.000	20.035	2.811	39.028	36.314
IP. 2	21-04-41	40.000	7.442	0.686	14.715	8.912
EP-1						

実施設計図面

工事名	R2馬土 多和脇線 美・脇御所野 道路改良工事(1)		
路線名等	(一) 多和脇線		
工事箇所	美馬市脇御所野(第1分割)		
図面名	線形図		
縮尺	1/200	図面番号	12 / 12
会社名			
事業者名	徳島県西部総合県民局県土整備部<美馬>		